广东省粤东技师学院北山湾校区中环文化广场

电气施工图纸

建设单位:广东省粤东技师学院

图纸目录

编号	图纸名称	图幅	张数	图号	编号	图纸名称	图幅	张数	图	号
1	电气设计说明	A3	1	DS-01	18					
2	景观配电平面图	A3	1	DS-02	19					
3	主要材料及工程量表	A3	1	DS-03	20					
4	景观灯配电箱系统图	A3	1	DS-04	21					
5	管井及管线开挖大样图	A3	1	DS-05	22					
6	灯具及配电箱基础大样图	A3	1	DS-06	23					
7					24					
8					25					
9					26					
10					27					
11					28					
12					29					
13					30					
14					31					
15					32					
16					33					
17					34					

电气设计说明

一,工程概况

项目概况:广东省粤东技师学院北山湾校区白庵篮水库景观改造、配置景观照明。

建设地点:汕头市

二设计依据

- 1.〈〈供配电系统设计规范(GB50052-2009)〉〉
- 2.〈〈低压配电设计规范(GB50054-2011)〉〉
- 3.〈〈民用建筑电气设计规范(GB51348-2019)〉〉
- 4.〈〈系统接地的形式及安全技术要求》GB14050-2008〉〉
- 5. 甲方提供的设计资料及设计要求,

二设计范围

本设计内容为上述设计范围的绿化照明工程。

三道路照明工程

1.设计原则·

按照现行设计规范进行设计,在保证安全和舒适的条件下,采用节能光源[[],并使照明回路操作简便、易于管理维护。

2. 光源和灯具:

草坪灯采用暖色光, LED路灯平均显色指数RQ不小于70, 相关色温为3500K。灯具防护等级、密封性能为 IP68; 灯具必须采用恒流电源供电, 每组LED串联回路配置一个独立的可调光恒流电源。LED产品必须为防静电产品。

4, 电源及配电线路:

景观灯配电系统线路采用TN-S系统,本期设一台室外控制箱,照明电源电压为380/220V,供电半径约100m,灯具采用单相回路配电。灯具配电电缆采用ZC-YJV-1KV-3×4mm2 铜芯力电缆在人行道上穿PC32塑料管暗埋敷设,埋深不小于0.7m,在管线四周浇200×200的C30砼。景观灯干线至灯头采用BV-500V-3X2.5mm2 铜芯塑料护套线。电缆过机动车道时穿SC40管。与其他管线交叉处局部降低标高。电缆敷设做法详国标图集《110KV及以下电缆敷设》15D101-5,直埋电缆与各种设施的最小净距应符合《民用建筑电气设计规范》第8.7.2条规定,具体要求如表:

地下直埋电缆与建筑物、构筑物或相邻管道之间的最小水平净距											
建位品 甘加	時が bb は カート										
建筑物基础	给排水管	电力电缆	油、煤气管	直埋	在导管内	电杆					
0.5	0.5	0.1	1.0	0.5	0.1	0.6					

地下直埋电缆与其他管道之间的最小垂直净距								
マキナ 谷	由土山鄉	油、煤气管	通信电缆					
给排水管	电力电缆	油、煤气管	直埋	在导管内				
0.5	0.1	1.0	0.5	0.1				

根据《电力工程电缆设计标准》 GB50217-2018 第5.1.1条规定, 电缆路径应选择避免电缆遭机械外力、过热、腐蚀等危害; 避开将要挖掘施工的地方; 在满足安全要求前提下保证电缆路径最短且便于敷设、维护;

5, 节能:在景观灯控制箱内设置路灯电脑控制器, 对路灯采用光控及时控措施, 开灯时的天然光照度水平为15L×, 关灯时的天然光照度水平为20L×。


四.其它

- 1,挖除电缆沟及灯基础所破除原步道及混凝土路面,需于施工完成后按原做法修复。
- 2,凡与施工有关而又未说明之处、参见国家、地方标准图集施工、或与设计院协商解决。
- 3,本工程所选设备、材料,必须具有国家级检测中心的检测合格证书(3℃认证);必须满足与产品相关的国家标准:供电产品应具有入网许可证。
- 4,为设计方便、所选设备型号仅供参考、招标所确定的设备规格、性能等技术指标,不应低于设计图纸的要求。
- 5. 本工程严格按《城市道路照明设计标准》的节能标准和措施进行设计。

五 本工程相关的国标图册如下表:

国标图集	名称
14D504	接地装置安装
D702-1~3	常用低压配电设备及灯具安装
12D101-5	110kV及以下电缆敷设
15D502	等电位联结安装

河南省水利勘测设计研究有限公司 广东省粤东技师学院 批准 施工图 阶段 北山湾校区中环文化广场 核定 电 气 部分 甘幻南 审查 校核 拟烧过 电气设计说明 设计 佛芸机 比例 2025年8月 图号 设计证号 设计水利甲级-A141005162 DS-01

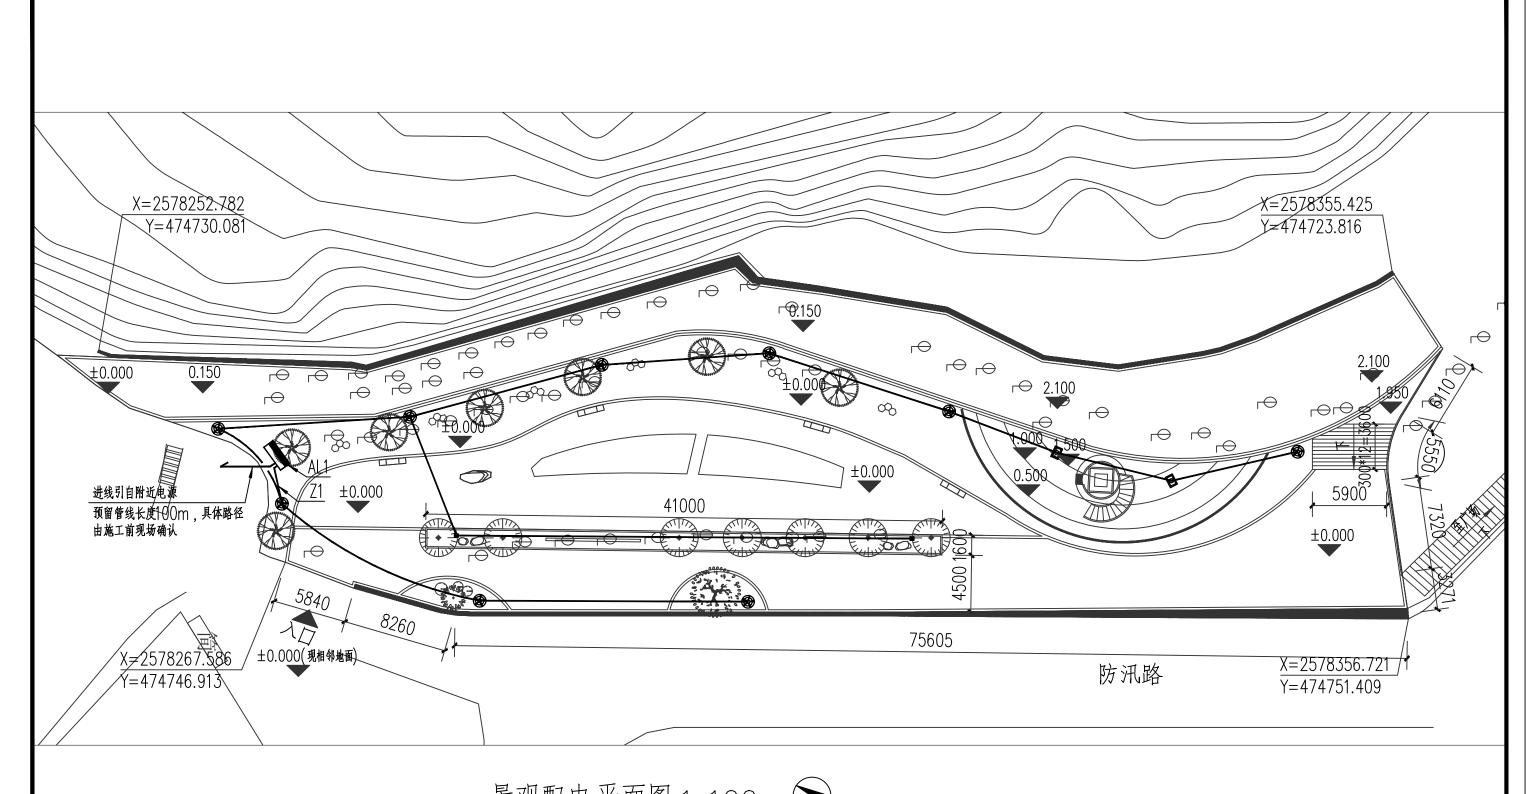

景观配电平面图 1:100

	•
	١
	4

设备图例	设备名称	规格及备注
	庭院灯	杆高3m; LED光源; 功率40W, 防护等级IP67
⊠	造型灯	造型高度2m; LED光源; 功率不大于100W, 防护等级IP67
	射灯	LED光源;功率40W;防护等级IP67


河南省水利勘测设计研究有限公司


批准			广东省岛	粤东技师学院		施工图	阶段
核定			北山湾村	交区中环文化广	场	电 气	部分
审查	甘幻南						
校核	拟烙达		与	景观配电平	面图		
设计	教授和						
制图	XII 12 TO		比例		日期	202	5年8月
设计证号	设计水利甲级-A141	005162	图号	DS-	02		
		,					•

主要材料及工程量表

编号	图例	名	称	型号及规格	单位	数量	备 注
1		落地式户外	防爆控制箱	室外型, IP65	套	1	距地O.5m 座装, 基础见大样图
2	®	庭院灯		杆高3m;LED光源;功率40W,防护等级P67	套	9	样式业主自定
3	×	造型灯		造型高度2m;LED光源;防护等级P67	套	2	功率不大于100W,样式业主自定
4		射灯		LED光源;功率40W;防护等级P67	套	1	样式业主自定
5		镀锌角钢		L50x50x5 H=2500mm	根	12	垂直接地体
6		电力电缆		ZC-YJV-3X4	*	311	采用导线穿钢管PC32埋地敷设
7		绿化地检	查井		座	1	做法详见大样图

	河南省水利勘测设计研究有限公司									
批准			广东省岛	粤东技师学院		施工图 阶段				
核定	**		北山湾村	交区中环文化广	场	电 气 部分				
审查	甘幻常									
校核	拟晚达			上要材料及	工程	量表				
设计	游技机									
制图	XN 12 PO		比例		日期	2025年8月				
设计证号	设计水利甲级-A1410	005162	图号	DS-	03					

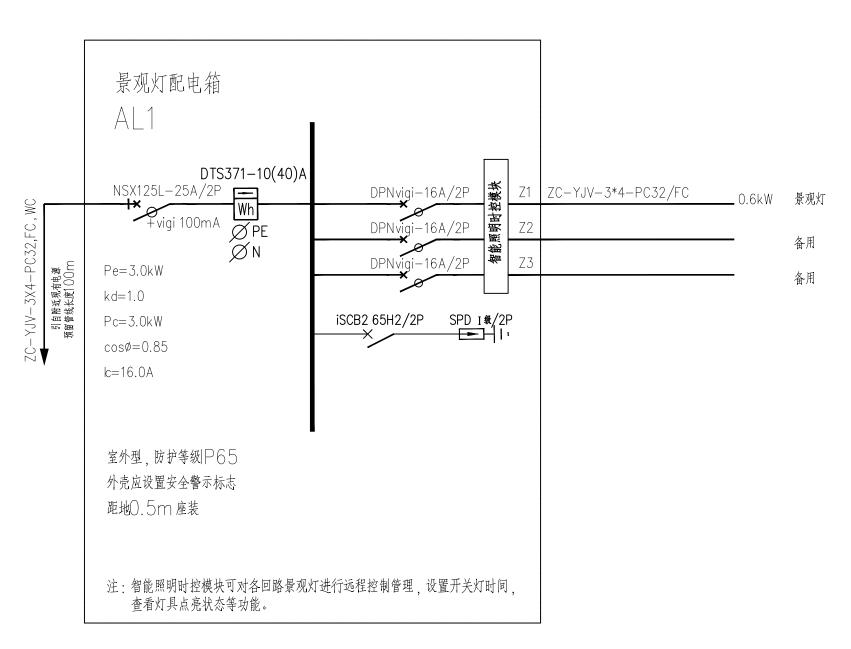


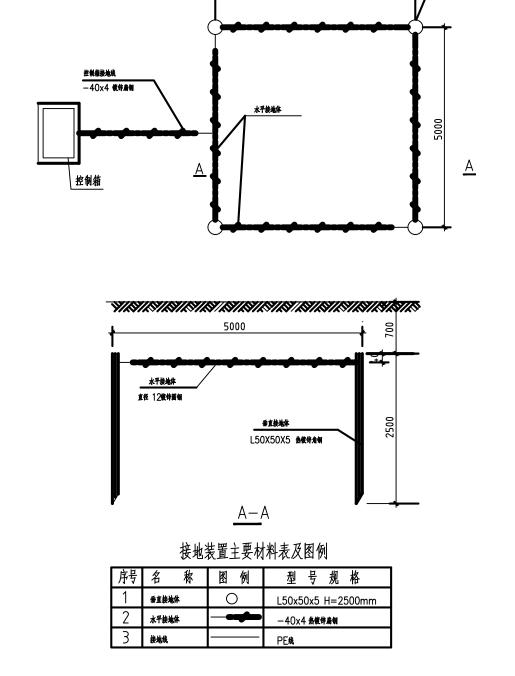


垂直接地体

景观灯配电箱系统图

	河南省水利勘测设计研究有限公司										
批准			广东省	粤东技师学院		布工图 阶段	,				
核定	***		北山湾村	交区中环文化广	场	包 气 部分	•				
审查	甘幻南										
校核	拟烙达		与	景观灯配电	箱系统	统图					
设计	- 教養和										
制图	XII 12 NO		比例		日期	2025年8月]				
设计证号	设计水利甲级-A141	005162	图号	DS-	04						

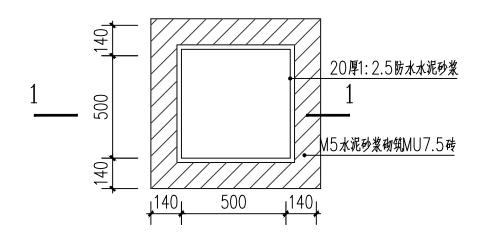


绿化地检查井平面图

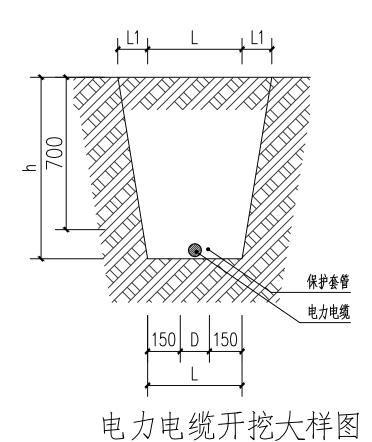


注: □ 为电力壕沟的宽度, □ 为保护管外径, □ 为沟深。其它表述不清详见□ 8 □ 8 □ 0 — 7 标准图集。

沟槽最大边坡坡度比(一: L1)

	內們取入迎驳驳度比 (「):								
土壤名称	边坡坡度	土壤名称	边坡坡度						
沙土	1:1	含砾石卵石土	1:1						
亚沙土	1:0.67	泥炭岩白垩土	1:0.67						
亚黏土	1:0.50	干黄土	1:0.50						
黏 土 1:0.33 — —									
注: 本表技	注: 本表指人工挖土将土抛于沟边。								

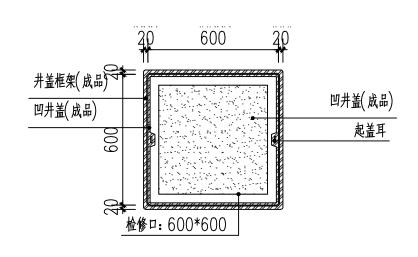


绿化地检查井盖平面图

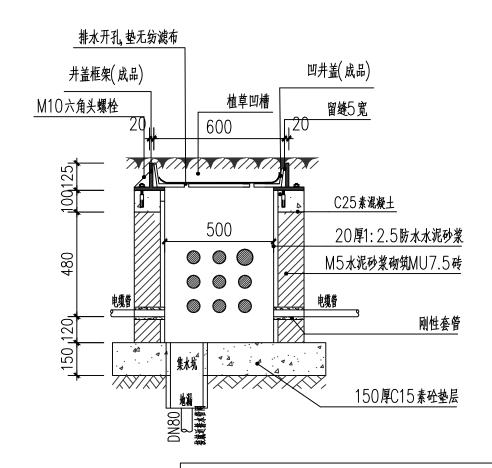



1-1检查井剖面图

河南省水利勘测设计研究有限公司

	(4 1 1 4	H / J *	1 4 10 4 7 14 7	2 < 1 1 /1 / 6 14 1 7			
批准				粤东技师学院		施工图	阶段
核定			北山湾村	交区中环文化广.	场	电 气	部分
审查	甘幻南						
校核	拟晚过		管	曾井及管线	开挖	大样	图
设计	樹杏和						
制图	XN 12 NO		比例		日期	202	5年8月
设计证号	设计水利甲级-A141	005162	图号	DS-0)5		

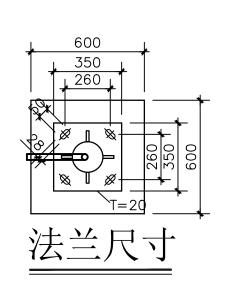


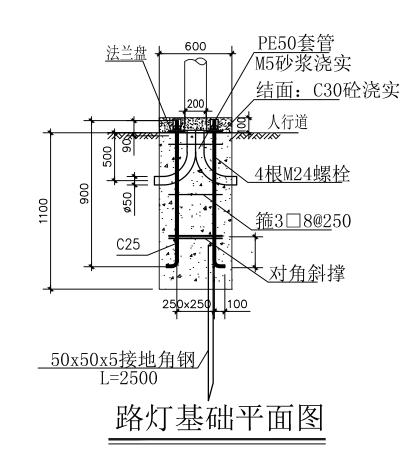

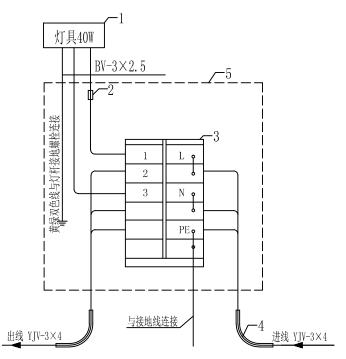


设备材料表

灯具分支线接线图

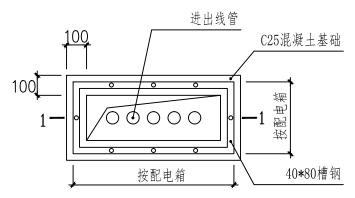

注: 1. 电箱高度少于1米时, H为600mm; 电箱高度大于1米时, H为800mm. 2. 平面尺寸按电箱实际大小。

配电箱基座平面图

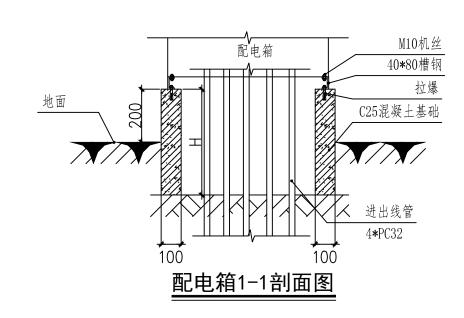

河南省水利勘测设计研究有限公司

批准				粤东技师学院		布工图	阶段
核定	***		北山湾村	交区中环文化广	场 🛭	包 气	部分
审查	甘幻南						
校核	拟晚过		灯具及配电箱基础大样图				
设计	游技机						
制图	XN 12 NO		比例		日期	2025	5年8月
设计证号	设计水利甲级-A141005162		图号	DS-0)6		