

广东省粤东技师学院 第一食堂美化加固修缮 工程项目 〈给排水〉

设计单位:广东中人工程设计有限公司出图日期:二〇二五年八月

	中人工程设计有限公 G ZONELAND ENGERING DESIGN CO		建设单位 CLIENT				东技师			工程编号:25iproject no.	及JZ13-030	设计 PHASE	阶段	:施工图
GUANGDON	地址:广州市天河华庭路4号富力天河商多		项目名称 PROJECT	第-	ノ か行 一食堂美		技师学 固修缮		页目	专业:给:	排水	图号 DWG. No		SS-00
	电话: +86-020-38492383 邮: □ 建筑工程甲级设计证书号:	编: 510610 A144014409 A244014406	工规证项目名称					<u> </u>		日期: 202		设计 DESIGN		
□ 市政 ² □ 市政 ²	行业给水工程乙级设计证书号: // 行业排水工程乙级设计证书号: //	A244014406 A244014406 A244014406	PP PROJECT 子项名称 SUB-PROJECT							DATE 共1页第			纸: 数:	3 张
序号	图号	版本号	SOB-FROJECT	设	计	文	件	名	称		图	幅		<u> </u>
1	SS-00	1	目录								A4	[
2	SS-01	1	给排水设	计计说	色明						A1	_		
3	SS-02	1	给排水平 排水系统			给力	大系统	原理	图		A1	-		

给排水设计说明

一、设计说明:

(一)、设计依据:

- 1、建设单位提供的本工程有关资料和设计任务书;
- 2、国家现行有关给水、排水、消防和卫生等设计规范及规程。

《室外给水设计标准》GB50013-2018

- 《室外排水设计标准》GB50014-2021
- 《建筑给水排水设计标准》GB50015-2019
- 《建筑给水排水与节水通用规范》GB55020-2021

(二)、工程概况:

本项目为广东省粤东技师学院第一食堂室内装修工程,原建筑为多层建筑。

(三)、设计内容:

本工程设计内容包括 ①生活给水系统, ②生活排水(粪、污水) 系统, ③雨水排水系统, ④空调冷凝水排水系统,

(四)、管道系统:

- 1、生活给水系统:
- 1)、本工程最高日用水量为 m³/d,最大时用水量
- 2)、市政给水管压力为0.20MPa,室内生活用水由市政直供。

2、生活污水系统:

本工程污,废水采用分流制,污水经化粪池处理后,与废水合流排入市政污水管。四)、管道试压:

二、施工说明:

(一)、管材:

- 1、生活给水管:户表后给水管采用PPR管,热熔连接。 室外给水管采用PE给水管,电热熔连接。
- 2、室内排水管采用upcv排水管,承插胶圈连接。
- 3、室外污、废水管采用UPVC双壁波纹管,承插胶圈连接。 室外雨水管采用UPVC双壁波纹管,承插胶圈连接。

(二)、阀门及附件:

- 1、生活给水管上DN≤50的采用截止阀, DN>50的采用闸阀。
- 2、屋面采用87型雨水斗和侧排水雨水斗。
- 3、全部给水配件均采用节水型产品,不得采用淘汰产品。
- 5、排水平地漏的顶面应比净地面低10mm,地面并应有不小于0.005的坡度,坡向地漏。 及时提出,并以设计单位解释为准。

(三)、管道敷设:

- 1、给水立管: ①室内管井暗装; ②室内沿墙(柱)明装; ③室外沿墙(柱)明装。
- 2、室内给水支管: ① 暗装(埋地或埋墙); ②明装。
- 3、排水管穿楼板应预留孔洞,管道安装完后将孔洞严密捣实。
- 4、管道穿钢筋混凝土墙和楼板、梁时,应根据图中所注管道标高、位置配合土 建工种预留孔洞或预埋套管;管道穿地下室外墙、水池壁时,应预埋防水套管。 套管选用规格比穿墙管道的管径大2号,做法详国标02S404.

5、管道坡度:排水管道除图中注明者外,均按下列坡度安装:

序号	1	2	3	4
管径(mm)	110	125	160	200
最小坡度	0.004	0. 0035	0.003	0.003

注: 生活排水塑料管道排水横支管的通用坡度应为0.026

6、管道支架:

- 1)、管道支架或管卡应固定在楼板上或承重结构上。
- 2)、钢管水平安装支架间距,按标准图集03S402《室内管道支架及吊架》 规定施工。
- 3)、排水塑料管道支、吊架间距不得大于下表的规定:

管径(mm)		50	75	110	125	160
间距	横管	0. 5	0. 75	1. 10	1. 30	1. 60
(m)	立管	1. 2	1. 5	2. 0	2. 0	2. 0

- 7、管道连接:
- 1)、污水横管与横管的连接,不得采用正三通和正四通。
- 2)、污水立管偏置时,应采用乙字管或2个45°C弯头。
- 3)、污水立管与横管及排出管连接时采用2个45°C弯头,且立管底部弯管处应 设支墩。
- 8、UPVC排水立管要求每层楼间安装一伸缩节,伸缩节应靠近顺水三通,伸缩节 的滑动管的承口迎水流方向, 伸缩节的固定端承口处设固定支架。
- 9、排水立管检查口距地面或楼板面1.00m。
- 10、室外排水井采用塑料排水井,按国标08SS523施工。

- 1、生活给水管试验压力为<u>1.0</u>MPa,试压方法应按《建筑给水排水及采暖工程 施工质量验收规范》(GB50242-2016)的规定执行。
- 2、室内雨水管注水至上部雨水斗,持续1h后以液面不下降为合格。
- 3、污水及雨水的立管、横干管,还应按《建筑给水排水及采暖工程施工质量验 收规范》GB50242-2016的要求做通球试验。
- 4、水压试验的试验压力表应位于系统或试验部分的最低部位。

(五)、管道冲洗:

- 1、给水管道再系统运行前须用水冲洗和消毒,要求以不小于1.5m/s的流速进行 冲洗,并符合《建筑给水排水及采暖工程施工质量验收规范》GB50242-2019 中4.2.3条的规定。
- 2、雨水管和排水管冲洗以管道通畅为合格。

(六)、保温:

1、所有明装及管井内的热水管均采用玻璃棉保温材料,保温层厚度为25mm.

(七)、其它:

- 1、图中所注尺寸除管长、标高以m计外,其余以mm计。
- 2、本图所注管道标高:给水、热水等压力管指管中心;污水、雨水等重力流 管道指管内底。
- 4、所有卫生器具(包括地漏)必须自带或配备存水弯,其水封深度不少于50毫米。 3、本设计施工说明与图纸具有同等效力,二者有矛盾时,业主及施工单位应
 - 4、施工中应与土建公司和其它专业公司密切合作,合理安排施工进度,及时 预留孔洞及预埋套管,以防碰撞和返工。
 - 5、除本设计说明外,施工中还应遵守《建筑给水排水及采暖工程施工及质量验 收规范》GB50242-2019及《给水排水构筑物施工及验收规范》 GB50141-2008施工。
 - 6、说明中凡有"√"或_""符号者为本工程所选用。
 - 7、本栋±0.00所对应的绝对标高见建筑总平面图。

三、图例:

	15 A	万	
名称	图1 平面	列 系	<u></u>
给水管		同	<u></u> 左
热水管		同	左
热水回水管		同	左
排水管		同	左
给水立管		同	左
热水立管		同	左
热水回水立管		同	左
雨水立管		同	左
废水立管		同	左
污水立管		同	左
闸阀	- 	同	左
截止阀		同	 左
上 回 阀			 左
消声止回阀		同	 左
浮球阀		同	左左
到流防止器 到流防止器	—————————————————————————————————————		
蝶阀		同同	<u>左</u> 左
球阀			 左
水表		同	
		151	/1
水龙头	<u> </u> +-	 • ‡	
皮带龙头	φ		
淋浴器(单冷) 淋浴器(混合)		۵ ۵	
	 	و احتر کار پاکتر	
浴缸混合龙头		;=\ ;=\	
洗脸盆混合龙头	П		<u>*</u>
自动排气阀		-	
浴缸			<u> </u>
洗脸盆 蹲式大便器			<u> </u>
			$\frac{1}{2}$
坐式大便器 洗菜盆			$\frac{1}{2}$
			<u> </u>
P形存水弯		\ \frac{1}{2}	
S形存水弯		U	
检查口		H	m
通气帽		I	<u> </u>
清扫口			
圆形地漏(不带隔气)		
圆形地漏(带隔气)			
洗衣机排水地漏	Ø		
侧墙出水地漏	=		
雨水口			
雨水斗	\bigcirc		
吸气阀			
手提式灭火器			

						住宅分户墙 <u>200</u> 户内隔墙 4. 凡平面中尺寸标注未尽详约
	图包	列]		详图索引进行施工。 5. 凡建筑图中柱截面尺寸大/
	平面	系统	充	-		矛盾处,全部以结构图为准。
		同	左	铸铁管或镀锌钢管管径公称直径)	DN20	6. 图中落水管及排污管或藏于
		同	左	塑料给水管管径公称外径)	de20	密封,详细位置见水施图纸。
管		同	左	塑料排水管管径(公称外径)	DE110	7. 图中符号: Dr: 弱电管井 Dq:
		同	左	埋地排水管管径	d200	Fj: 进风井 Fp:
		同	左	管道坡度及坡度方向	<u>i=0.0</u> 01	S: 水管井:
		同	左			8. 消防说明:
立管		同	左			1). 本工程属低层(单层、
		同	左			类高层)公建(住宅、厂房、
		同	左			2). 本工程的耐火等级为 3). 本厂房生产的火灾危险
		同	左			丁)类。
	→	同	左			本仓库储存物品的火灾危险
		同	左			工) 类。
		同	左			
阅		同	左			
	I	同	左			
	H	同	左			
		同	左	-		
		同	左			
		同	左			
	+	ĺ <u>,</u>	ı			
	 +	الم	=			
(冷)	φ					
混合)	P		·			
龙头	P	2	<u>√</u>			
 全 走 头	+ +	#	<i>-</i>			
阀		[Ţ			
			$\overline{)}$			广东中人工程设
器			$\overline{)}$	-		GUANGDONG ZONELAND ENGEE 地址:广州市天河华庭路 25. Tianhe Full Busin
器			$\overline{)}$			电话: +86-020-38493 □ 建筑工程甲级设计
						▼ONELAND □ 人防工程乙级设计 □ 市政行业给水工程乙级设计
		b	_			□ 市政行业排水工程乙级设计□ 市政行业道路工程乙级设计
		ſ				
		H				设计签署 DESIGN

图中所有标高为建筑完成面标高,加括号者为

- 构完成面标高,图中除标高以米为单位, 其余尺寸 均以毫米为单位。
- 2. 图中所有门垛如未特别注明为_____, 或墙中开门 3. 图中未注明的砖墙厚度分别是:
- 外墙_200 梯间墙_200 电梯间墙_240
- 住宅分户墙200 户内隔墙<u>100</u> 管井墙<u>100</u>
- **详细处必须参照相应部**。
- 大小或柱形状与结构图
- 藏于柱内,或砌100厚砖墙
- Dq: 强电管井 Fp: 排风井
- : 消防栓 □: 地漏
- 层、多层、二类高层、 房、仓库)。
- 为(<u>一、二、三、四</u>)级 危险性为(<u>甲、乙、丙、</u>
- 危险性为(<u>甲、乙、丙、</u>

设计有限公司

492383 邮编: 510610 计证书号: A144014409 :计证书号: A244014406 设计证书号: A244014406 A244014406


设计签署	DESIGN SIG	SNATURE
项目负责人 PROJECT DIRECTOR	李皓超	李维
专业负责人 CHIEF. ENG.	司徒家良	司往完成
设计 DESIGN	司徒家良	3/29/6
制图 DRAW	司徒家良	引起引促
方案 CONCEPT		0
校对 PROOF	刘加玉。	2.100 D
审核 CHECK	曹敏	13xx
审定 EXAMINED	宋金祥	了多

CONTER-SIGNATURE 结构:

广东省粤东技师学院 广东省粤东技师学院 第一食堂美化加固修缮工程项| 工规证项目名称 PP PROJECT 子项名称 给排水设计说明

工程编号:25设JZ13-030 设计阶段: 施工图 专业: 给排水 图号: SS-01 DWG. NO.

日期: 2025-08 版本号: 第1版

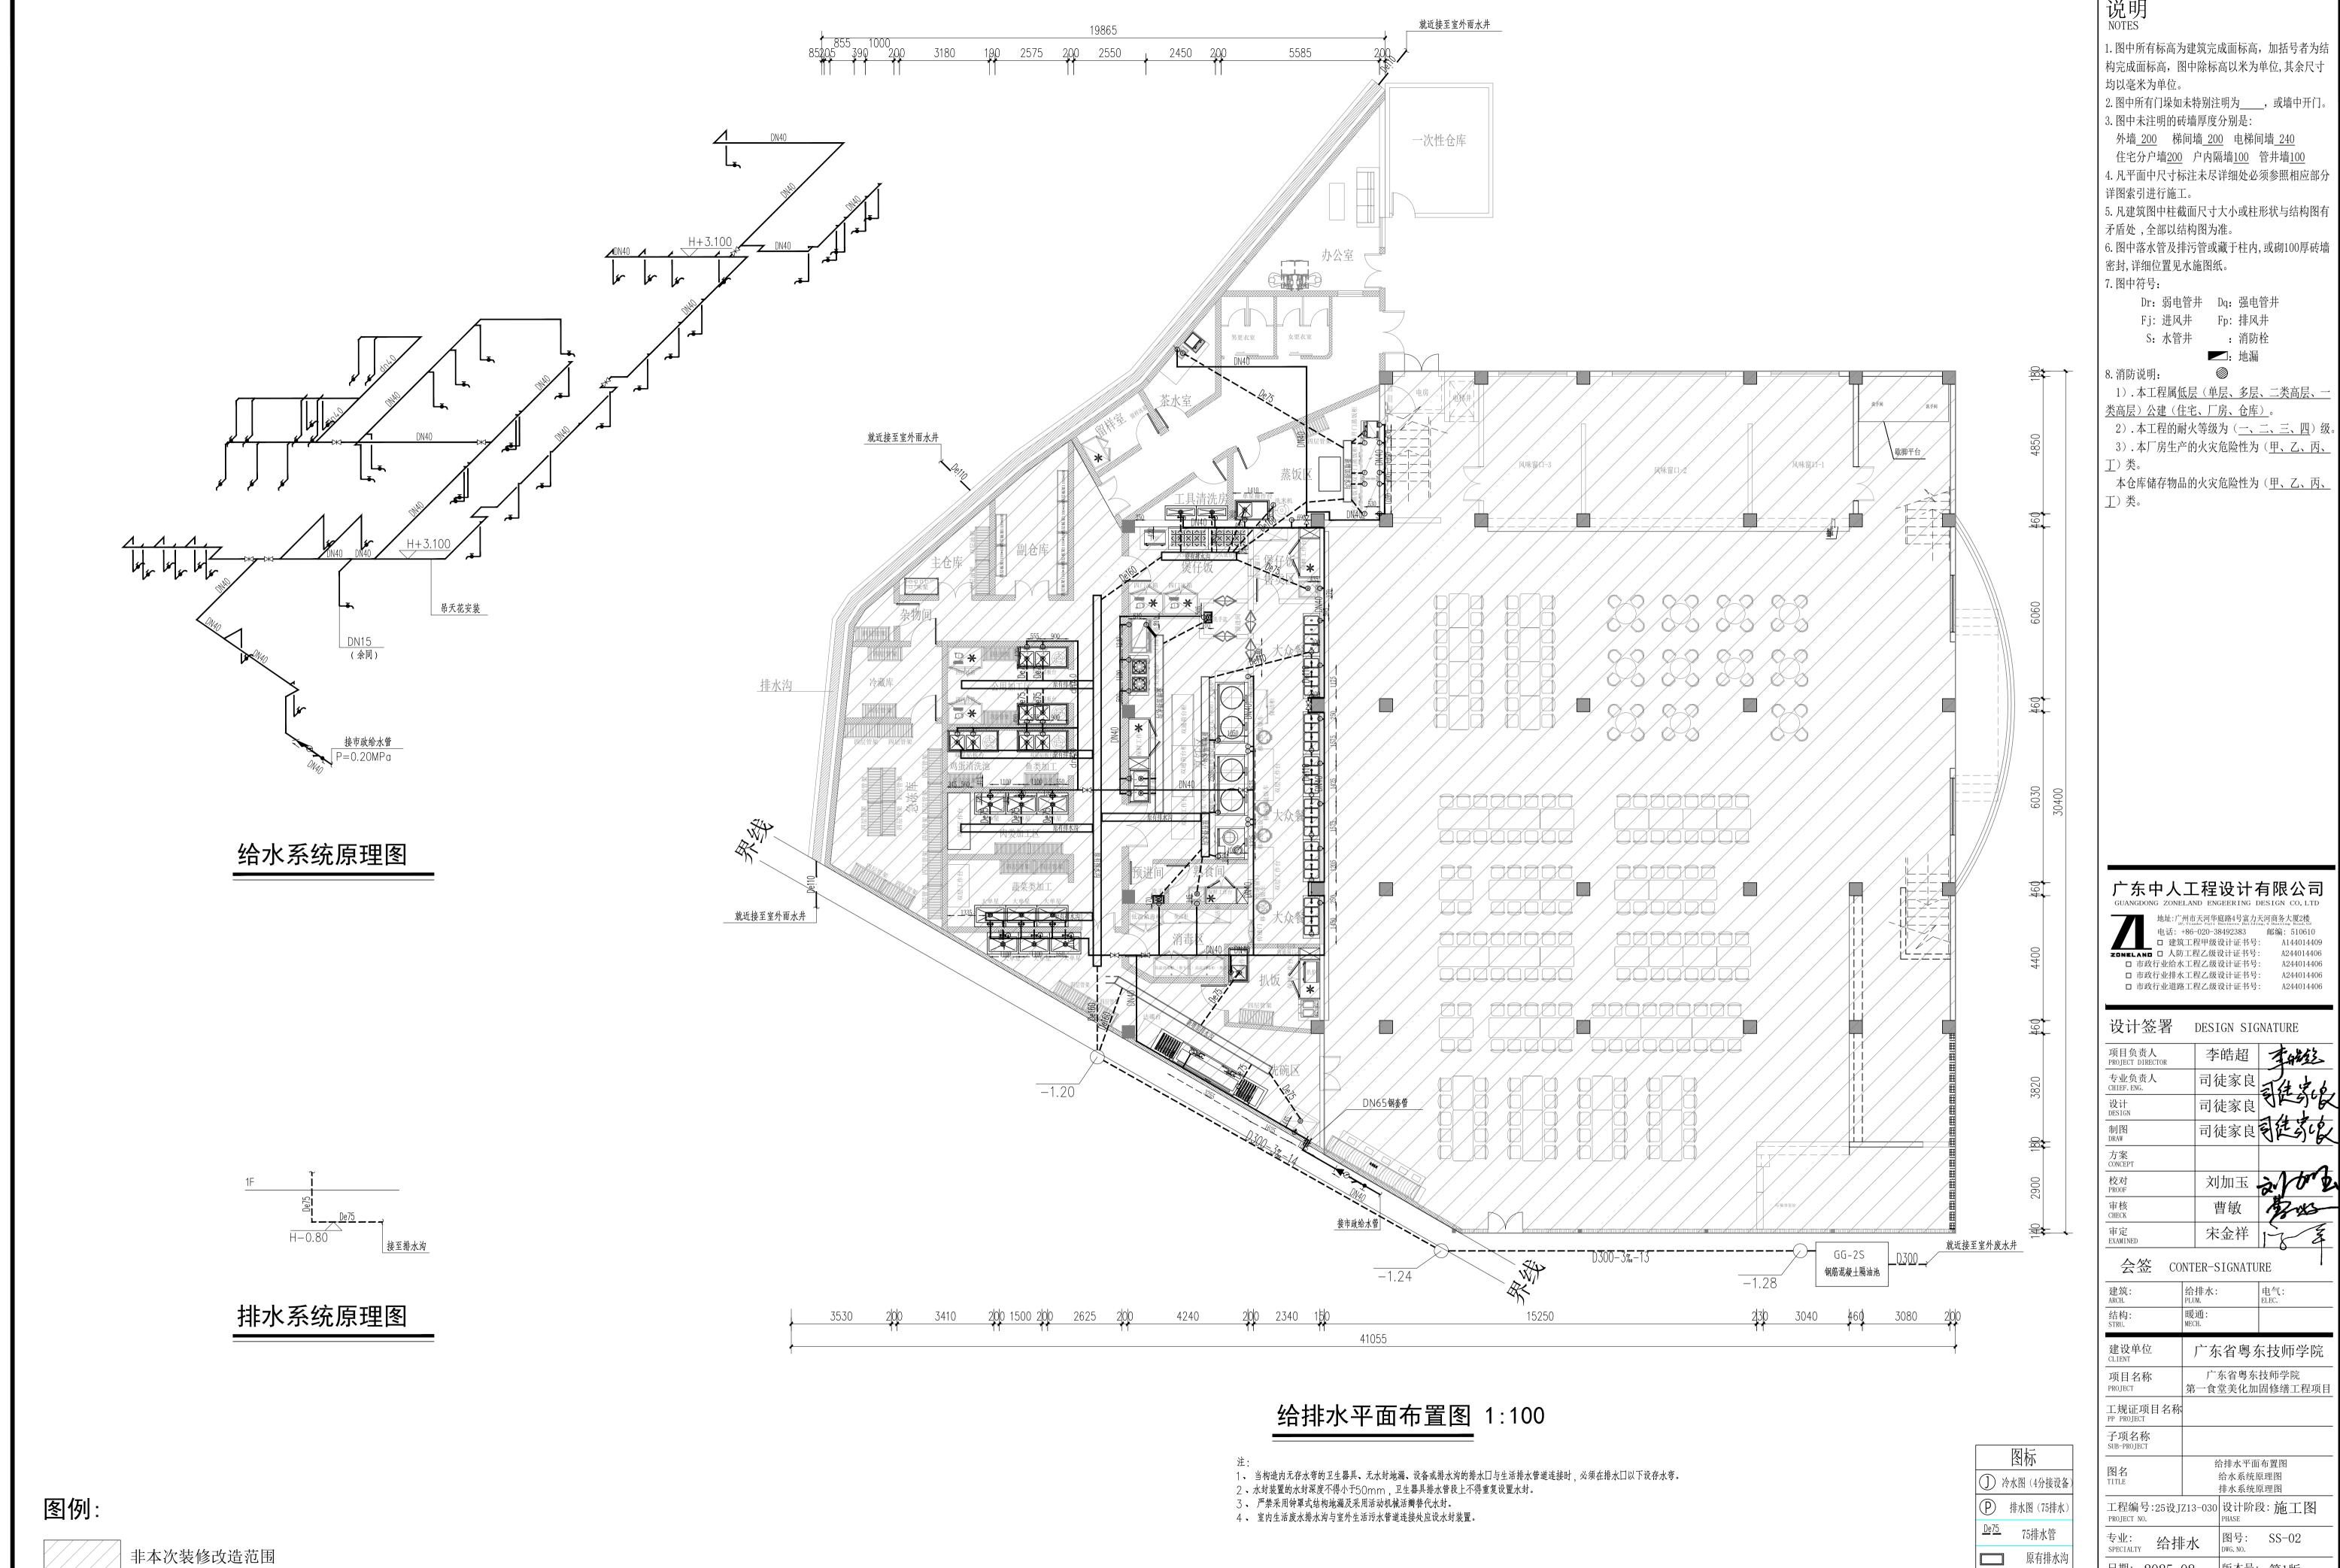

版本号: 第1版

图纸版权属广东中人工程设计有限公司所有,未经许可,他人不得翻印复制作为其他工程之用

日期: 2025-08

新增加排水沟